


Poz. 3.21

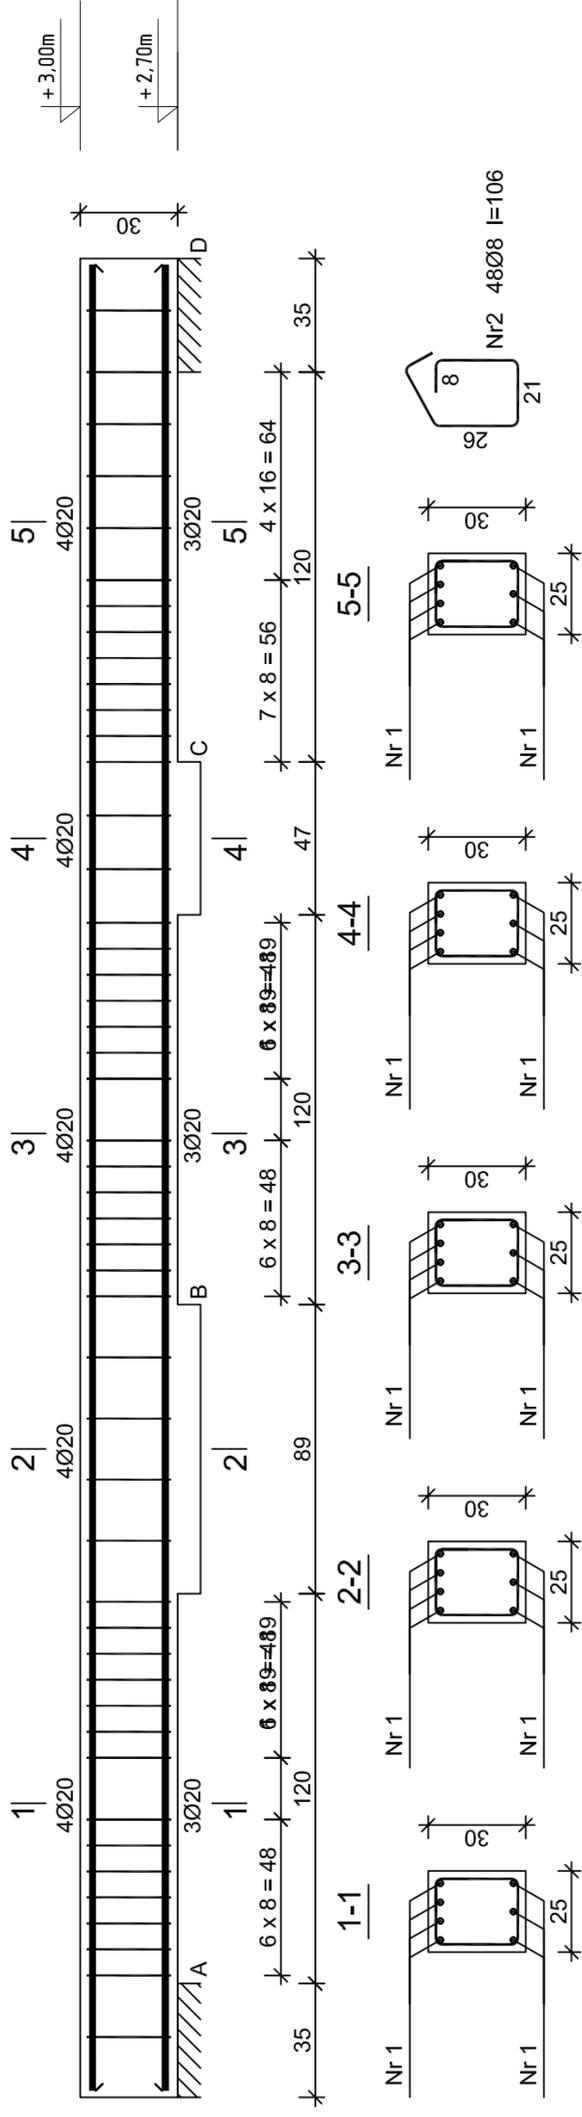

Wykaz zbrojenia dla 1 elementu - Poz. 3.21


pręta	Średnica [mm]	Długość [cm]	Liczba [szt.]	Długość całkowita [m]	
				18G2-b	RB500W
	20	562	7		39,34
	8	106	48	50,88	
Długość całkowita wg średnic [m]				50,9	39,4
Masa 1mb pręta [kg/mb]				0,395	2,466
Masa prętów wg średnic [kg]				20,1	97,2
Masa prętów wg gatunków stali [kg]				20,1	97,2
Masa całkowita [kg]					118

UWAGA: Długość pręta jest długością obliczoną na

Nr1 7Ø20 l=562

562

Poz. 3.24

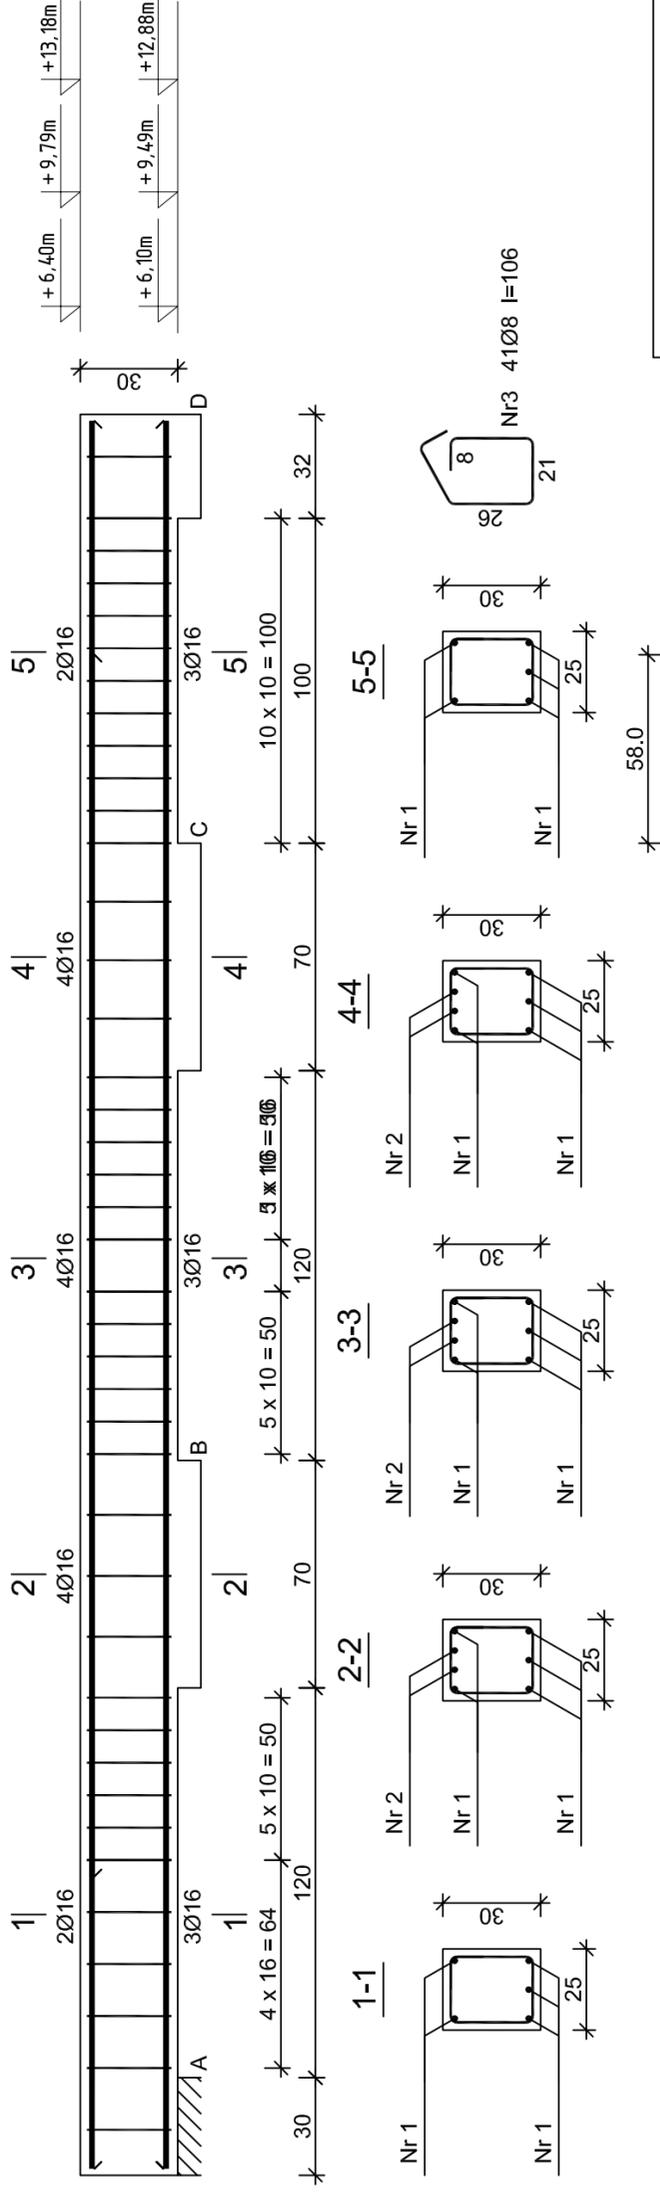

Wykaz zbrojenia dla 1 elementu - Poz. 3.24

Nr pręta	Średnica [mm]	Długość [cm]	Liczba [szt.]	Długość całkowita [m]	
				18G2-b	RB500W
1	16	538	5		26,90
2	16	376	2		7,52
3	8	106	41	43,46	
Długość całkowita wg średnic [m]				43,5	34,5
Masa 1mb pręta [kg/mb]				0,395	1,578
Masa prętów wg średnic [kg]				17,2	54,4
Masa prętów wg gatunków stali [kg]				17,2	54,4
Masa całkowita [kg]					72

UWAGA: Długość pręta jest długością obliczoną na podstawie wymiarów w osi pręta (metoda B wg PN-EN ISO 3766:2006)

Beton B30 (C25/30)
Stal RB500W
Otulina $c_{nom} = 15+5=20$ mm

Nr2 2Ø16 l=376

376

Nr1 5Ø16 l=538

538

Pracownia Projektowo - Consultingowa
 ul. Beskidzka 2/36; 85-166 Bydgoszcz

Poz. 3.21 i 3.24 - Belki żelbetowe

Investor: Urząd Miasta Bydgoszcz
 ul. Jezuiticka 1
 85 - 102 Bydgoszcz

Skala: 1:20
 Obiekt: Budynek A, B i C

Projektant: mgr inż. Marcin Żołnowski
 spec. konstr.-budowl. KUP/0010/POOK/15 bez ograniczeń

Sprawdzający: mgr inż. Jacek Korkosz
 spec. konstr.-budowl. KUP/0005/PBKb/20 bez ograniczeń

Opracowanie: mgr inż. Agnieszka Chojnacka-Kusz

Data: 13.05.2022 r.
 Faza: Projekt budowlany
 Nr. rys. K/30

Temat: Budowa placówki opiekuńczej dla bezdomnych wraz z zagospodarowaniem terenu przy ul. Kaplicznej 11e w Bydgoszczy